
ESTIVA GERBI - PROLOGAMENTO DE VIAS PÚBLICAS

PLANTA BAIXA

ESCALA 1:1000

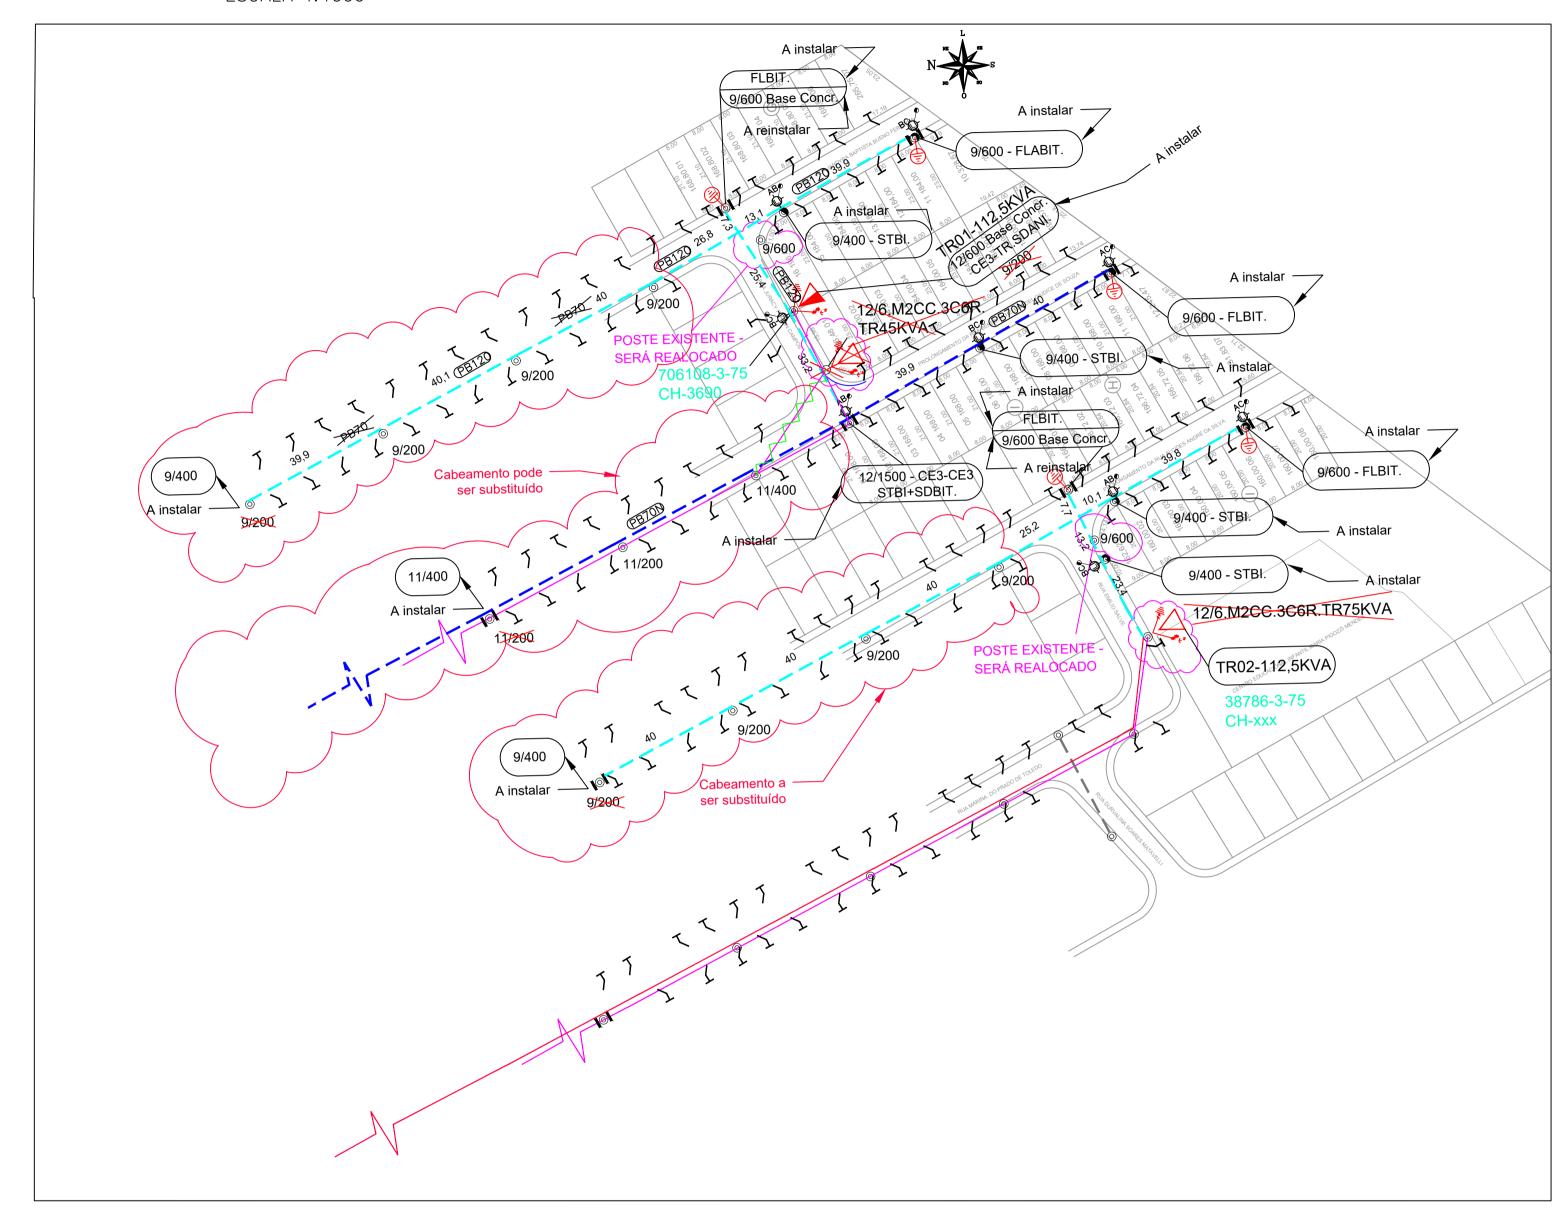

Afastamento de Espaçadores as Estruturas Estrutura Afastamento (m) CE1 1 CE1A 10 Demais Estruturas 12

Quantidade de Espaçadores por vão entre CE1 e CE1

Vão (m)	Espaçadores	
Até 22	3	
22 a 32	4	
33 a 42	5	
43 a 52	6	
53 a 62	7	
63 a 72	8	
73 a 80	9	

Quantidade de Espaçadores por vão entre CE1 e CE1A			
Vão (m)	Espaçadores		
Até 21	2		
22 a 31	3		
32 a 41	4		
42 a 51	5		
52 a 61	6		
62 a 71	7		
72 a 80	8		

	Quantidade de Espaçadores
	por vão entre CE1 e qualque
	outra estrutura(CE2, CE3,
	CE4, equipamentos, etc.)
Ì	

Vão (m)	Espaçadores
Até 23	2
24 a 33	3
34 a 43	4
44 a 53	5
54 a 63	6
64 a 73	7
74 a 80	8

Quantidade de Espaçadores por vão entre CE1A e qualquer outra estrutura(CE2, CE3, CE4, equipamentos, etc.)

Vão (m)	Espaçadores
Até 22	1
23 a 32	2
33 a 42	3
43 a 52	4
53 a 62	5
63 a 72	6
73 a 80	7

Quantidade de Espaçadores por vão entre duas estruturas quaisquer (CE2/CE2, CE2/CE3)

(CEZ/CEZ, CEZ/CES		
Espaçadores		
1		
2		
3		
4		
5		
6		
7		

NOTAS:

01 - OS TRANSFORMADORES DEVERAO POSSUIR COMUTADOR DO TIPO COMANDO ROTATIVO, NÃO LINEAR, COM MUDANÇA SIMULTÂNEA NAS FASES PARA OPERAÇÃO SEM TENSÃO, COM COM COMANDO EXTERNO E COM DERIVAÇÕES CONSTANTES DA ESPECIFICAÇÃO, CONFORME NORMA ND.33 (REVISÃO 8) DA ELEKTRO;

02 - OS MATERIAIS E EQUIPAMENTOS PROJETADOS DEVERÃO ATENDER AS ESPECIFICAÇÕES CONTIDAS NAS NORMAS ND.01, ND.06, ND.09, DIS-NOR-013 E DIS-NOR-014 E SUAS MARCAS CONSTANTES DO CATALAGO DE FORNECEDORES CADASTRADOS PELA ELEKTRO, SENDO QUE OS POSTES ADQUIRIDOS DEVERÃO ESTAR EM CONDIÇOES TECNICAS DE USO E DEVIDAMENTE IDENTIFICADOS;

03 - CASO NO FISICO A REDE PROPOSTA PASSE SOBRE PROPRIEDADE DE TERCEIROS E OS ANGULOS NÃO FIQUEM COMO INDICADO NO PROJETO, DEVERÁ SER PROVIDENCIADA A ADEQUAÇÃO DAS ESTRUTURAS PROPOSTAS, CONFORME NORMA DIS-NOR-013 E DIS-NOR-014;

04 - EM TODOS OS FINS DE REDE SECUNDÁRIAS E POSTES DE TRANSFORMADORES INSTALAR CONECTORES DE DERIVAÇÃO (FASES E NEUTRO), INDEPENDENTE DA EXISTÊNCIA DE CLIENTE;

05 - A INSTALAÇÃO DAS ESTRUTURAS SECUNDARIAS E CONECTORES DEVEM OBEDECER A NORMA DIS-NOR-014 DA ELEKTRO;

06 - OS PARA RÁIOS DEVERÃO SER DO TIPO POLIMÉRICO DE DISTRIBUIÇÃO SEM CENTELHADOR, CONFORME DESENHO ND.01.08.01/1 DA NORMA ND.01, COM CAPACIDADE DE 10KA;


07 - A ILUMINAÇÃO PÚBLICA PREVISTA SERÃO INSTALADAS EM BRAÇOS PADRONIZADOS E ACIONADAS POR RELES FOTOELETRONICOS;

09 - ATENTAR PARA OS RAMAIS DE CONSUMIDORES EXISTENTE NO POSTE QUE SERA REMOVIDO, OS MESMOS DEVERAO SER ADEQUADOS DA MELHOR FORMA POSSIVEL;

10 - TODOS OS PONTOS DE ATERRAMENTO EM QUE HOUVER A PRESENÇA DO CABO MENSAGEIRO, O MESMO DEVERÁ SER ATERRADO.

11 - OS CABOS ENTRE OS PONTOS 14 E 15 DEVERÃO SER REINSTALADOS CONFORME A REDE EXISTENTE, RESPEITANDO O FASEAMENTO DA ILUMINAÇÃO E DISTRIBUIÇÃO DE CARGA NO CIRCUITO.

12 - INTERLIGAÇÃO E ADEQUAÇÃO DA REDE A SER EXECUTADA POR EMPRESA DEVIDAMENTE CADASTRADA.

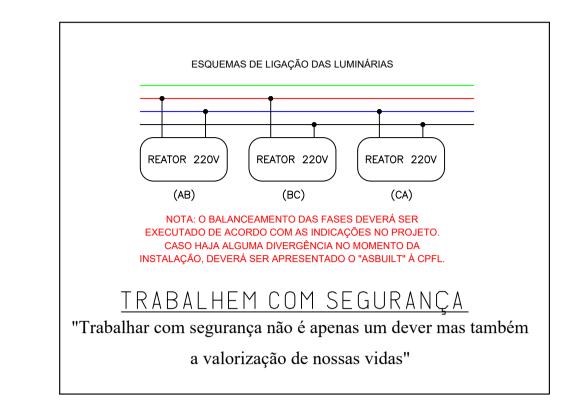



POSTE DE CONCRETO CIRCULAR (PROPOSTO)

O POSTE DE CONCRETO CIRCULAR (EXISTENTE)

BASE CONCRETADA (PROPOSTO)

■ SUB SOLO PARA POSTE (PROPOSTO)

ELEMENTO TERRA E PARA RÁIOS (PROPOSTO)

ELEMENTO TERRA E PARA RÁIOS (EXISTENTE)

TRANSFORMADOR TRIFÁSICO CLASSE 15KV (PROPOSTO)

TRANSFORMADOR TRIFÁSICO CLASSE 15KV (EXISTENTE)

JOGO DE CHAVES FUSÍVEIS 300A - 15KV - LOAD BUSTER (PROPOSTO)

JOGO DE CHAVES FUSÍVEIS 300A - 15KV - LOAD BUSTER (EXISTENTE)

ATERRAMENTO (PROPOSTO)

- REDE PRIMÁRIA 3XA35P(7,94)-13,8KV (PROPOSTA)

--- REDE PRIMÁRIA ALUMINIO 2 AWG (PROPOSTA)

----- REDE PRIMÁRIA (EXISTENTE)

--- REDE SECUNDÁRIA PB70 (PROPOSTA)

REDE SECUNDÁRIA PB50 (PROPOSTA)REDE SECUNDÁRIA PB35 (PROPOSTA)

- - REDE SECUNDÁRIA A(2/0)02 (PROPOSTA)

----- REDE SECUNDÁRIA (EXISTENTE)

REDE A SER REMOVIDA

CONSUMIDORES A INSTALAR

PONTO DE ILUMINAÇÃO EXISTENTE

BRAÇO MÉDIO COM LUMINÁRIA DE LED 100W COM RELÉ FOTOELÉTRICO INDIVIDUAL 220V (PROPOSTA)

- RELÉ FOTOELETRÔNICO COMANDO INDIVIDUAL (PROPOSTO)

ATENÇÃO: ESTE PROJETO DEVE SER IMPRESSO COLORIDO (NÃO PLOTAR EM MONOCROMO)

-	-	-
1	-	-
01	13/05/2024	INSERIDO A ALTURA E DIMENSÃO DOS POSTE EXISTENTES
N°	DATA	REVISÃO

Av. 22 de Outubro, 1047 - Jd. Murayama -Mogi Mirim - SP - CEP: 13806-050 - FoneFax: (19) 3862.2730 / 3862.4266



CARDO INSTALADORA ELÉTRICA LTDA

CREA-104908-9

PROJETO: REDE DE DISTRIBUIÇÃO DE ENERGIA ELÉTRICA E ILUMINAÇÃO PÚBLICA

OBJETO: ESTIVA GERBI - PROLOGAMENTO DE VIAS PÚBLICAS
LOCAL: AVENIDA ADÉLIA CALEFFI GERBI, 15 - VILA NOVA ESTIVA,
ESTIVA GERBI/SP

Responsável Técnico:		Proprietário:		FOLHA:	
					01/01
MATHIAS HENRIQUE DA SILVA CREA: 5070462239		PREFEITURA MUNICIPAL DE ESTIVA GERBI CNPJ: 67.168.856/0001-41		REVISÃO:	
ART: 2620240654318	3				
ESCALA:	DATA		PRO	DJETISTA:	01
INDICADAS	15/	05/2024	MA	THIAS HENRIQUE DA SILVA	